



排水ゲート、用水ゲート改修工事 計画図

平面図
(S=1/20)

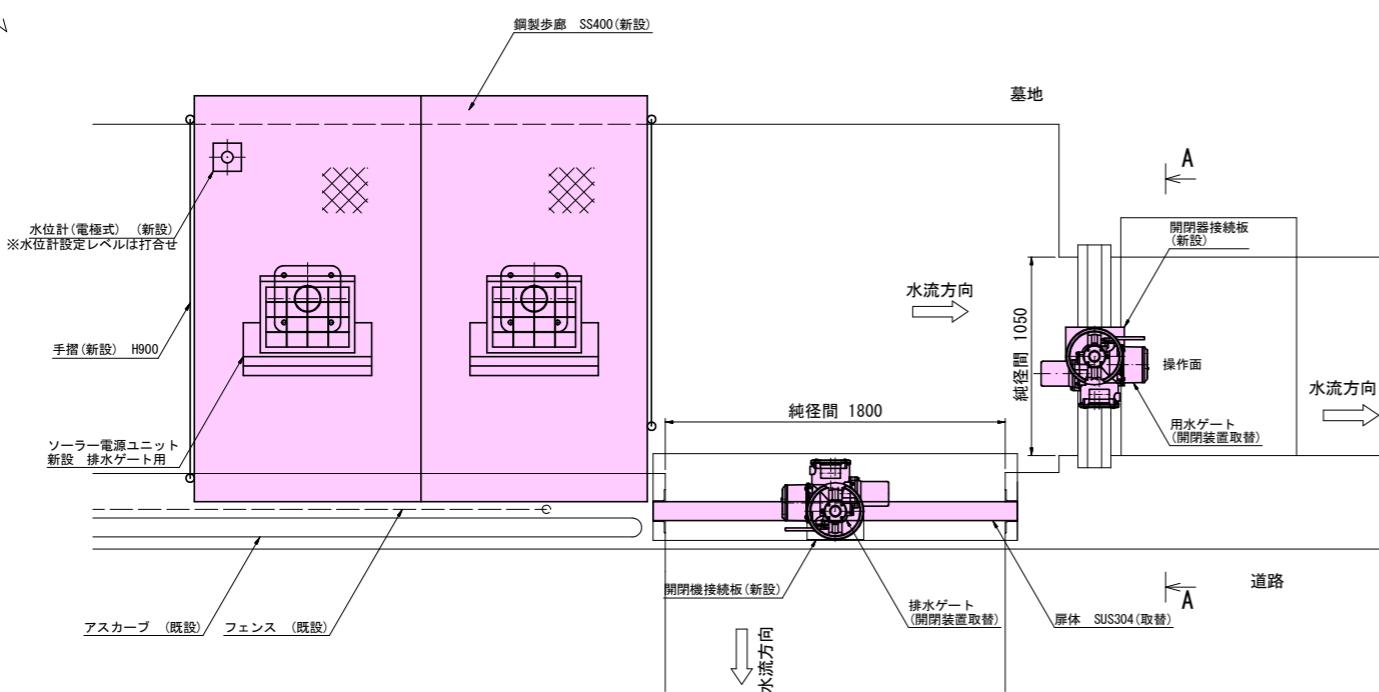


側面図
(S=1/20)

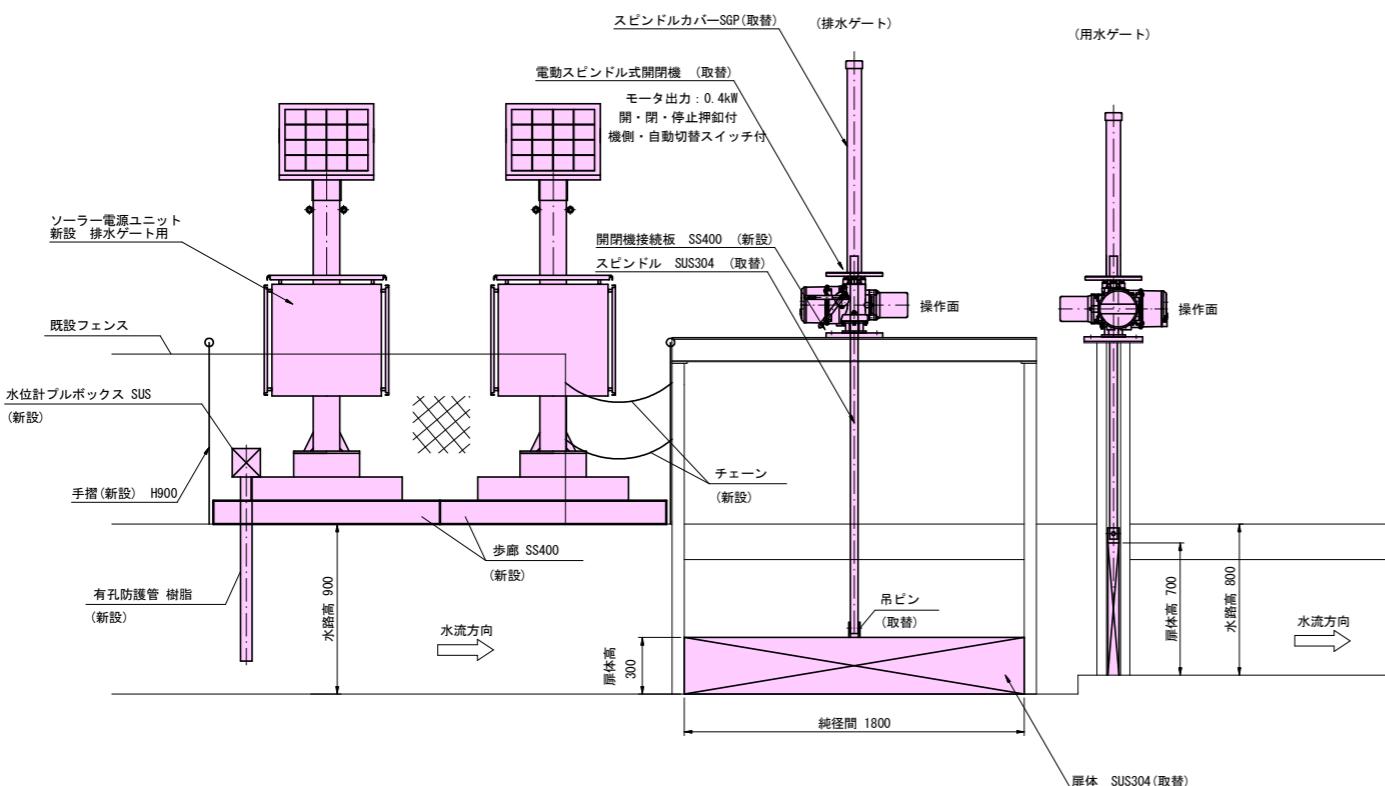

参考図（図面記載のものについては同等品以上とする）

操作面詳細

(S=1/10)

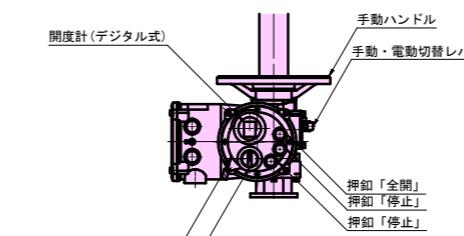


名 称	排水ゲート
扉体形式	鋼製スライドゲート
設 置 数	1門
純 径 間	1.800 m
有 効 高	0.300 m
設計水深	0.900 m
操作水深	0.900 m
水密方式	三方水密 (水密ゴムなし)
開閉方式	1本電動スピンドル式
開閉速度	約0.30m/min
駆動方式	電動及び手動
操作方式	機側及び自動運転
揚 程	0.900 m
主要鋼材	扉体: SUS304, 戸当り: 既設

名 称	用水ゲート
扉体形式	鋼製スライドゲート
設 置 数	1門
純 径 間	1.050 m
有 効 高	0.700 m
設計水深	0.800 m
操作水深	0.800 m
水密方式	三方水密 (水密ゴムなし)
開閉方式	1本電動スピンドル式
開閉速度	約0.30m/min
駆動方式	電動及び手動
操作方式	機側及び自動運転
揚 程	0.800 m
主要鋼材	扉体: 既設, 戸当り: 既設


A-A 矢視

(S=1/20)

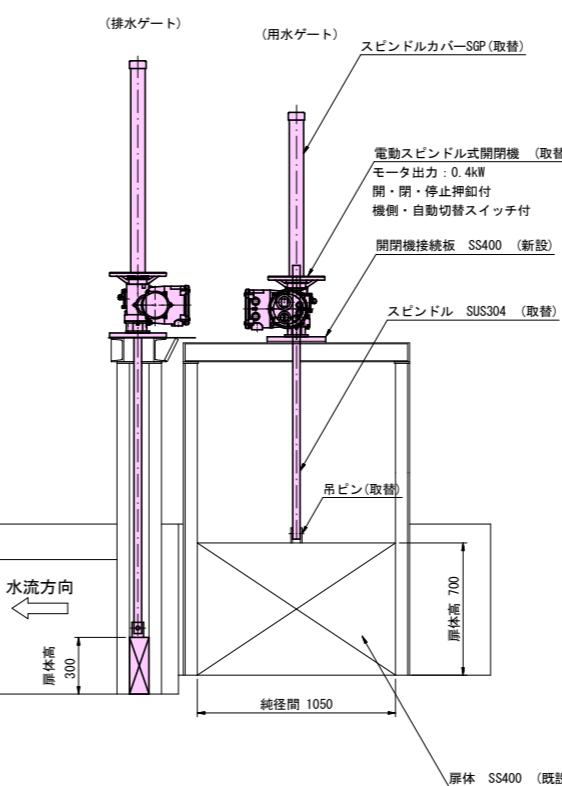


工事名	緊急自然災害防止対策事業 水門改修工事 (二ヶ村堰地区)		
工事箇所	上田市下之条 (下之条)		
図面名称	計画図		
縮 尺	図示	図面番号	1 / 2
作成年月日	令和 年 月 日		
測 量	長野県土地改良事業団体連合会		
設 計	長野県土地改良事業団体連合会		
発注主体	上田市産業振興部 農地整備課		
施 工			

仮設計画図

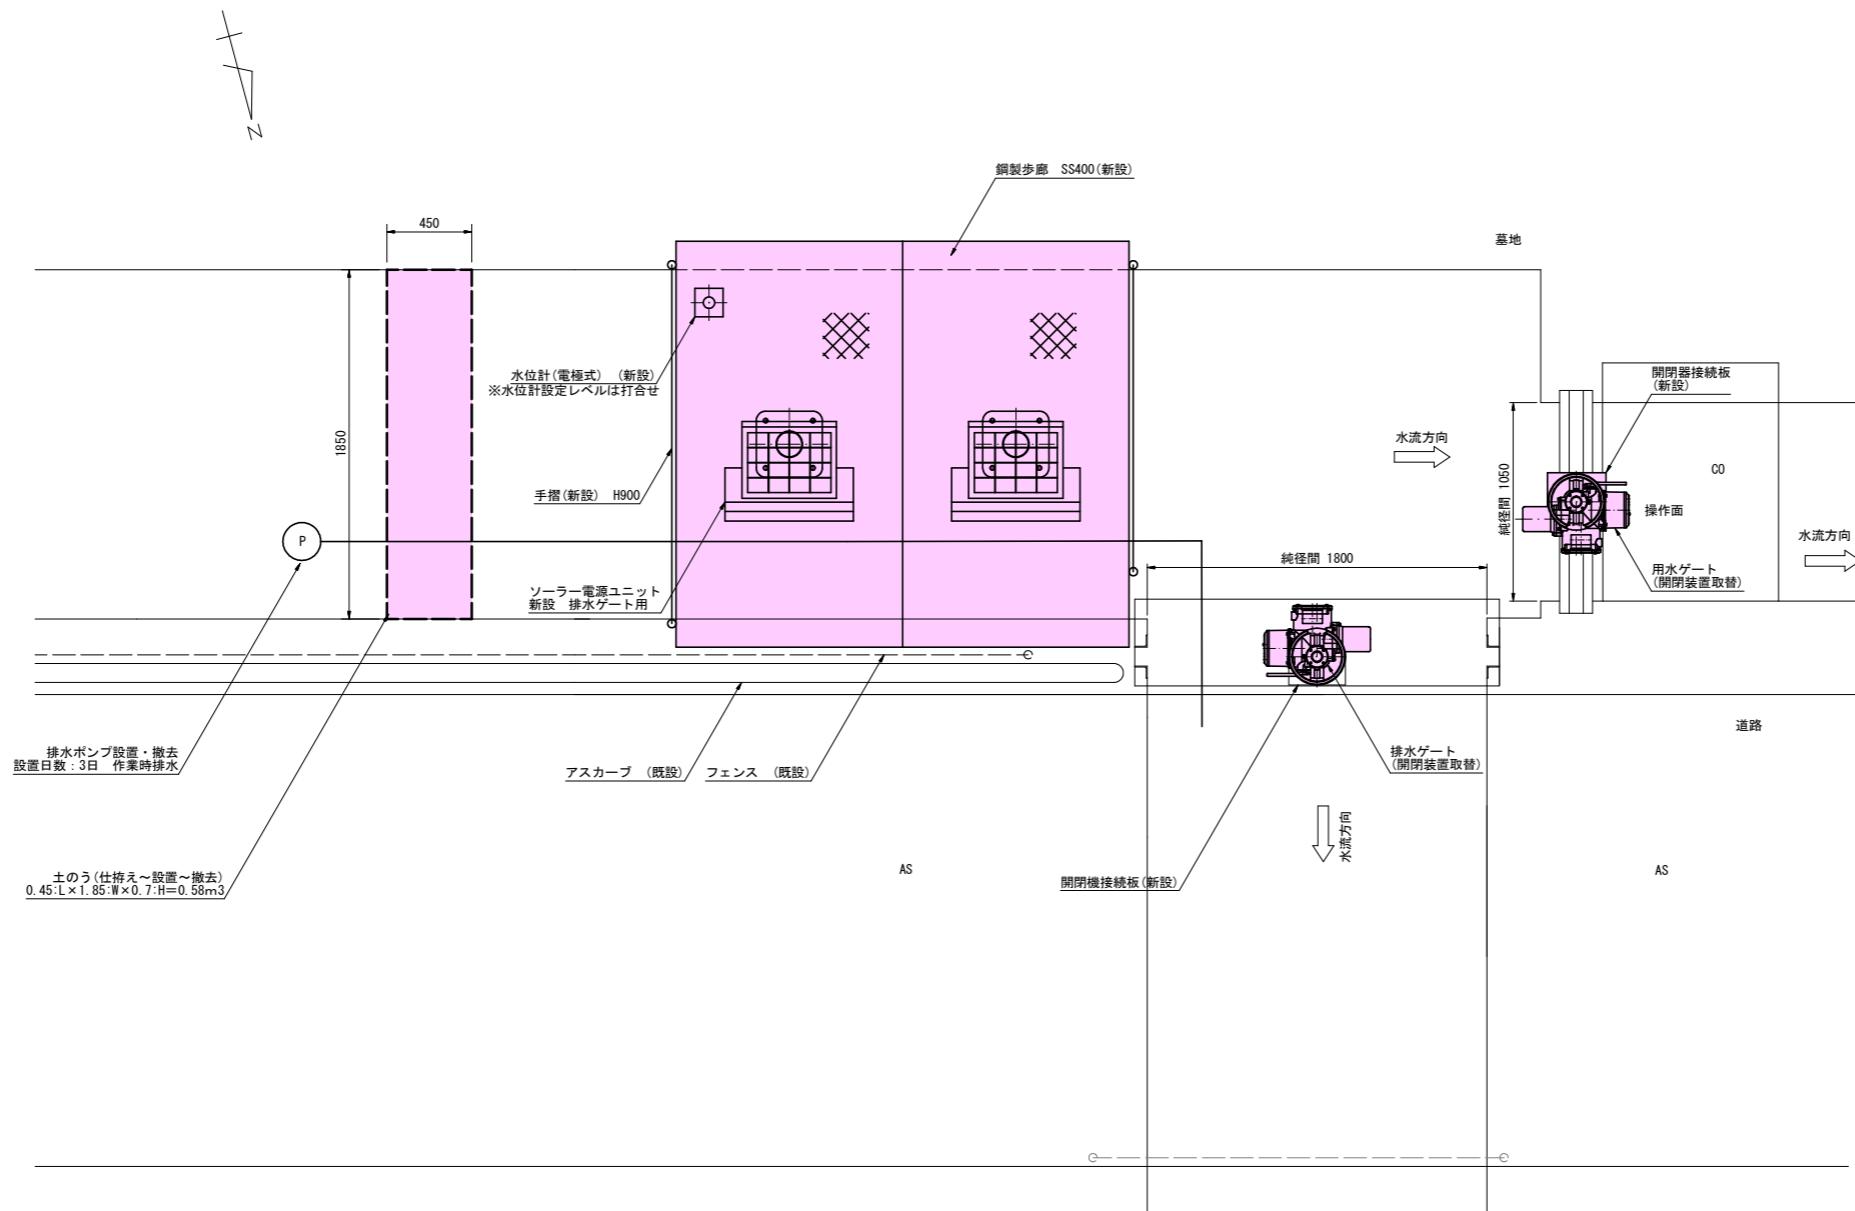

工事名	緊急自然災害防止対策事業 水門改修工事（二ヶ村堰地区）		
工事箇所	上田市下之条（下之条）		
図面名称	仮設計図面		
縮 尺	図示	図面番号	2 / 2
作成年月日	令和 年 月 日		
測 量	長野県土地改良事業団体連合会		
設 計	長野県土地改良事業団体連合会		
発注主体	上田市産業振興部 農地整備課		
施 工			

位置図

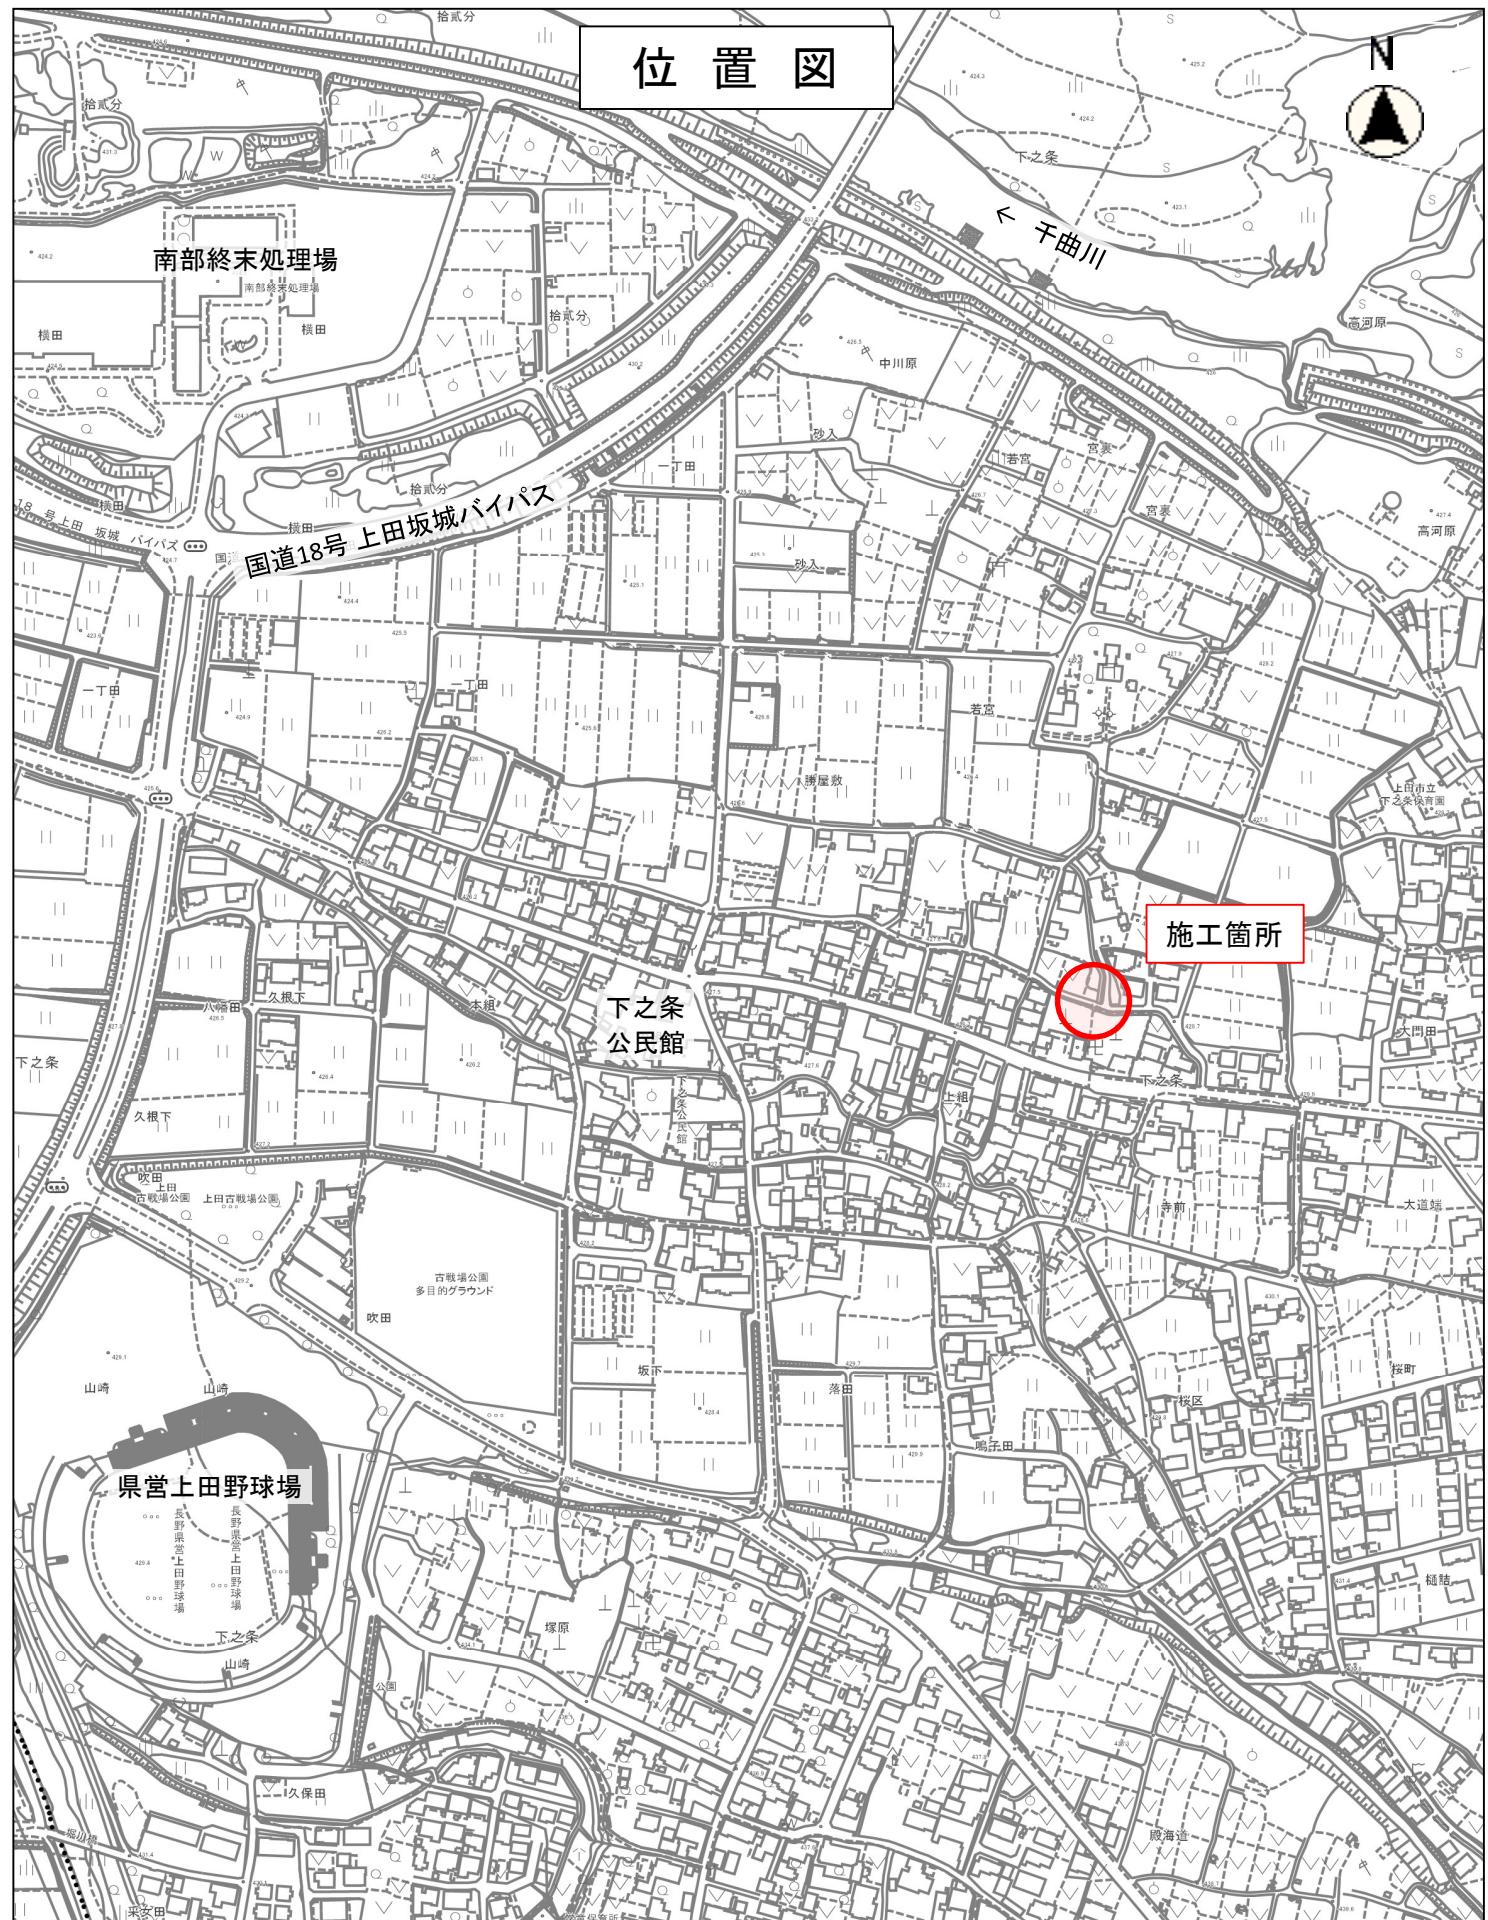

縮尺 1 : 4500

